建築と都市 Architecture and Urbanism 10:03

474

Feature: Reinvigorating 20th Century Masterpieces

特集: 20世紀名建築の再生 pieces

















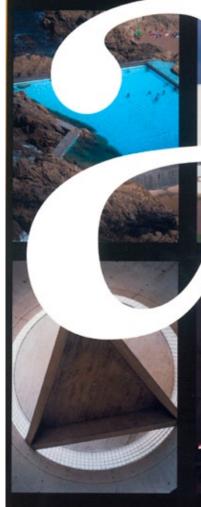




Paul Rudolph, Yale Art and Architecture Building, 1963


Gwathmey Siegel & Associates Architects
Yale University Arts Complex
New Haven, Connecticut, USA 2005-2008

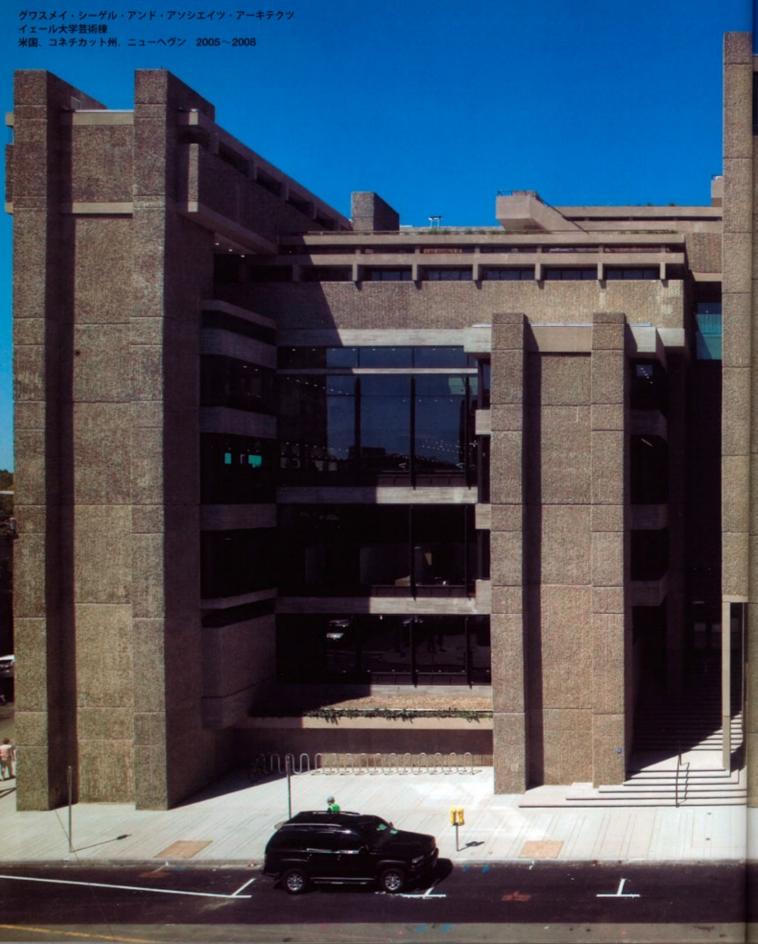





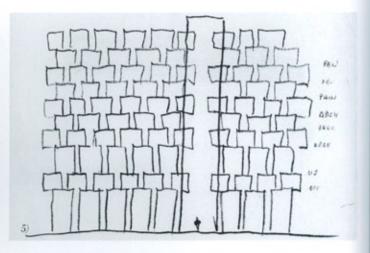




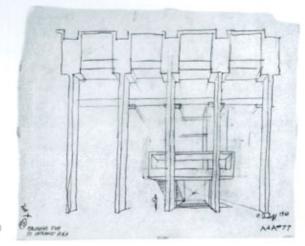

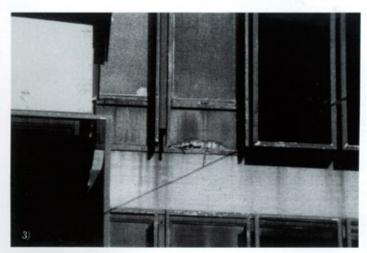

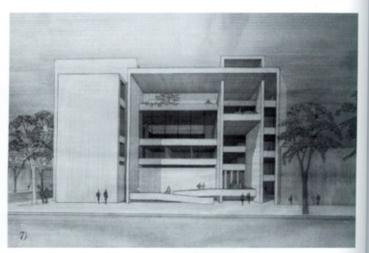



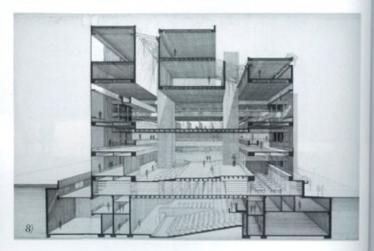




Yale University's Paul Rudolph Hall - formerly known as the Art and Architecture Building (a+u 77:07 special issue) - was designed in 1963 by the modern master and then chair of the School of Architecture, Paul Rudolph. It is considered one of his most important works and was recently completely renovated and expanded, restoring the structure to its original 1963 intention and providing space for the History of Art department. The 114,000 sq ft Brutalist building, which is constructed of castin-place concrete, has a total of 37 different levels on nine floors, two below grade, and is a cornerstone of Yale's vibrant arts campus. As a result of a 1996 planning study, Yale University decided to undertake the exterior and interior renovation of the structure along with the addition of a seven story building called the Jeffrey H. Loria Center for the History of Art that allows for an expanded library, classrooms, seminar rooms, lecture halls, faculty offices, lounge, and public cafe. The architects designed the project to qualify for a LEED silver rating.

The design results from the integration of programmatic, structural and mechanical needs. It includes the restoration of exterior walls; the installation of historically correct windows; and upgrades to all building facilities including the exhibition gallery, jury and studio spaces; study areas; and administrative and faculty offices. It also introduces new lighting and furnishings throughout and brings the structure into compliance with current building and fire code regulations.


The new 87,000 sq ft extension, while an addition, is designed to present its own iconic presence in the overall composition. Its main volume is clad in limestone and zinc panels, with the intersections to the Rudolph Hall rendered in glass and aluminum panels, thus reinforcing both the integration and articulation of the two structures.

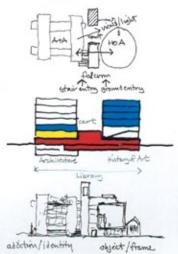

pp. 34-35: General view from the east. Opposite: 1) General view from southeast (1963). 2) Interior view of architecture studios (1963). Photos 1 and 2 by Ezra Stoller/Esto. 3) Rust from steel window frames staining the concrete (1993). 4) View of construction during the renovation and extension. Photo courtesy of the architects. 5) Preliminary sketch by Paul Rudolph (circa 1960). 6) Perspective study of entrance by Paul Rudolph (1960). 7) South elevation (1960). 8) Sectional perspective (circa 1958). Photos 3 and 5-8 courtesy of Yale University Manuscripts and Archives. This page, top: View from northeast. Photo by

Peter Aaron/Esto. This page, above: Sketches of the renovation and extension. All photos on pp. 34–43 except as noted by Richard Barnes.

34~35頁:東側から見る全景。左頁:1) 南東側から見る全景 (1963年)。2) アーキ テクチュア・スタジオの内観 (1963年)。3) コンクリートを汚すスティール製の窓枠か らの錆 (1993年)。4) 拡張および改修工事 の様子。5) ポール・ルドルフによる初期ス ケッチ (1960年頃)。6) ポール・ルドルフ による入口部分の透視画 (1960年)。7) 南 側立面図 (1960年)。8) 断面透視図 (1958 年頃)。本頁、上:北東側から見る。本頁、中:改修および拡張のスケッチ。

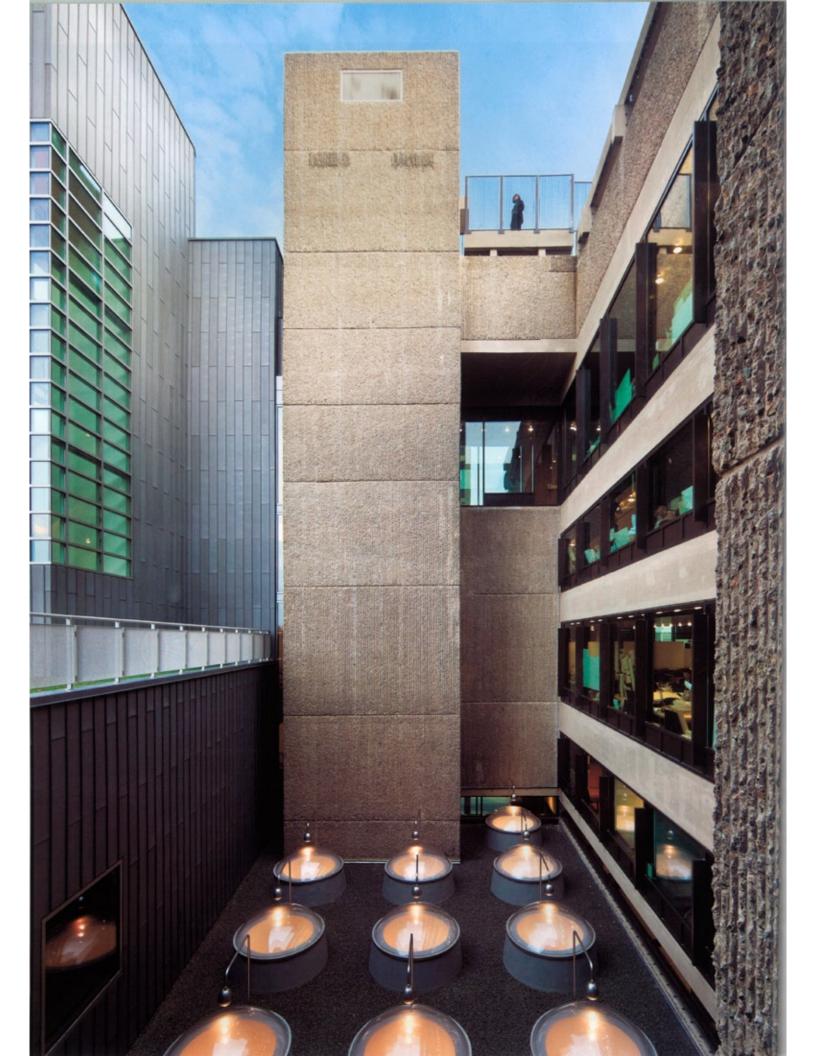




Opposite: View from northwest, skylights on the 3rd floor bringing light down into the Great Hall. This page: Interior view of the Great Hall. Photos on pp. 38–39 by Peter Aaron/Esto.


左頁:北西側から見る。3階の床にあるトップライトがグレート・ホールに光りを射 し込む。本頁:グレート・ホールの内観。




Longitudinal section (scale: 1/800)/ 長手断面図 (縮尺: 1/800)

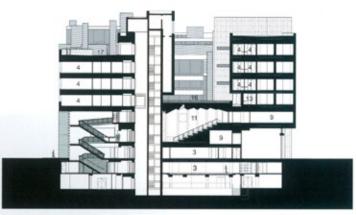


Cross section/短手断面図

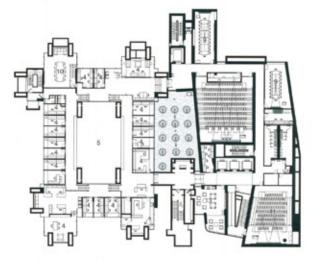


3rd floor plan/3階平面図

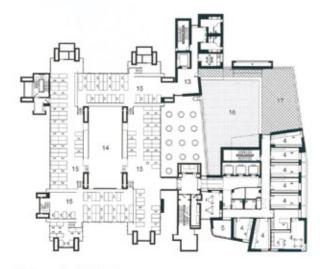


4th floor plan/4階平面図

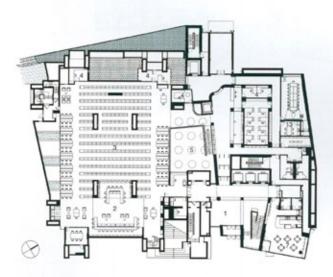

Ground floor plan (scale: 1/800)/1階平面図(縮尺: 1/800)

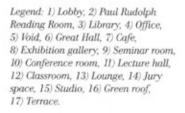

凡例: 1) ロビー、2) ボール・ルドルフ図 書閲覧室、3) 図書室、4) オフィス、5) 吹 抜け、6) グレート・ホール、7) カフェ、 8) 展示ギャラリー、9) セミナー・ルーム、 10) 会議室、11) レクチュア・ホール、12) 教室、13) ラウンジ、14) 評議スペース、 15) スタジオ、16) 緑化屋根、17) テラス。

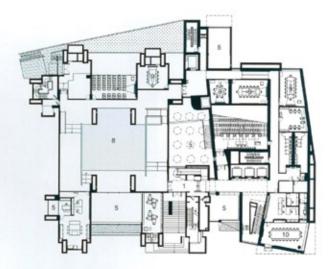

2nd floor plan/2階平面図

かつて建築芸術学郎様(『a+u』77:07臨時 増刊)として知られたイェール大学のボー ル・ルドルフ・ホールは、近代の巨匠で、後年、 建築学部長を務めたボール・ルドルフによって1963年に設計された。この建物は彼の 作品の中でも最も重要なものの1つと考えられており、近年その建物を1963年当時のオ リジナルの姿に戻し、また美術史学部のためのスペースを加えるために全面的な改修 と増築が施された。

コンクリート構造で地上9階、地下2階、地 上部分が合計37のレヴェルに分かれた延床 面積114,000平方フィート(約10,591m²) のブルータリズムの建物は、活気に満ちた イェールのアート・キャンパスに欠くこと のできない存在となっている。イェール大 学は1996年に全体計画を見直し、この建 物の外装と内装のリノヴェーションを行う とともに、拡充された建築芸術学部図書館、 教室、セミナー・ルーム、レクチュア・ホ ール、教員室、ラウンジ、そして一般の人々 にも開放されたカフェを収める7階建てのジ ェフリー・H・ローリア芸術史センターの増 築を決定した。このプロジェクトは、環境 対応基準LEEDのシルヴァー認証に適合する よう設計されている。

そのデザインは、プログラム上、構造上、 そして設備上必要とされるものを統合する ことから生みだされている。プロジェクト は、外壁の改修、当初の設計にもとづいた 窓の挿入、展示ギャラリー、制作・講評室、 研究エリア、そして管理部門と教員室に至 るすべての建物の股偏のアップグレードを 含んでいる。同時に、全体を通して新しい 照明と備品も導入され、建物は現在の建築 および消防法規に適合するものとされて いる。

新たな増築部分となる87,000平方フィート (約8,082㎡) の芸術史センターは、全体の構成の中でもはっきりと区別される、象徴的な存在となるようにデザインされている。そのメイン・ヴォリュームはライムストーンと亜鉛のパネルで覆われており、ルドルフ・ホールとの接合部分はガラスとアルミニウムのパネルで仕上げられている。これによって2つの建物の統合と分節が同時に強調されている。 (中田雅章訳)

This page, top: The 4th floor jury and studio space with skylights restored to its original state. This page, middle: The Paul Rudolph Reading Room on the ground floor. This page, bottom: Hastings Hall in the basement. pp. 42–43: Interior view of 4th floor studio, looking east toward Yale University Art Gallery (a+u current issue).

本頁、上:復元された、4階のトップライトのある評議スペースとスタジオ。本頁、中:1階にあるボール・ルドルフ図書閲覧室。 本頁、下:地階にあるペイスティングズ・ホール。42~43頁:4階のスタジオから 東側のイェール大学アート・ギャラリー(本 誌掲載)を見る。







Credits and Data

Project title: Yale University Arts Complex

Original architect; Paul Rudolph Original completion: 1963

Type of intervention: Renovation and extension

Client: Yale University

Location: 180 York Street, New Haven, Connecticut, USA

Inception: 2005 Completion: 2008

Architects: Gwathmey Siegel & Associates Architects

Partner-in-charge: Charles Gwathmey

Design partners: Charles Gwathmey, Robert Siegel

Project manager: Thomas Levering

Project senior associates: Steven Forman, Elizabeth Skowronek Project architects: Gerald Bodziak, Yasemen Omurtag, Vanessa Ruff, Daniel Hogan, Jinho Kim, Jooveol Oh, Julia Stanat, Sal Wilson

Daniel Hogan, Jinho Kim, Jooyeol Oh, Julia Stanat, Sal Wilson Yale University staff and consultants: John Bollier, Laura A. Cruickshank,

Sam Carbone, Thomas Tomsich, Jon Olsen, Mark Francis

Construction manager: Turner Construction Company

Structural engineer: Severud Associates Mechanical engineer: Altieri Sebor Wieber

Concrete restoration: Frank Capasso & Sons, Inc.

Cost estimating: Faithful & Gould

Specifications: Construction Specifications

Acoustics, AV and telecommunications: Harvey Marshall Berling Associates

Building code: Bruce Spiewak

Elevators: Van Deusen & Associates, Inc.

Landscape: Semmens Associates

Preservation: Gwathmey Siegel & Associates Architects, Hoffman Architects Lighting: HDLC

Exterior diagnostics/design: Hoffman Architects

Exterior wall consultant: Gordon H. Smith Corporation

Furnishings: Gwathmey Siegel & Associates Architects with Newman Architects

Environmental consultant: Atelier Ten Civil engineer: BVH Integrated Services

Project cost: USD 126 million



